
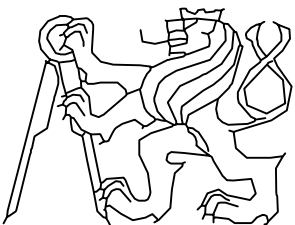


SITUACE OBALOVÝCH KŘIVEK PRO VARIANTU 2

OBOR		KATEDRA	JMÉNO STUDENTA	
Dopravní systémy a technika		Ústav dop. systémů	Michal Skalický	
ROČNÍK	VEDOUcí			
2.	Ing. Bc. Dagmar Kočárková, Ph.D.			
AKCE : DIPLOMOVÁ PRÁCE: Návrh úprav úseku ulice Hornoměřcholupská v Praze				FORMÁT 5 x A4
				MĚŘITKO 1:250
				DATUM 10.05.2015
ČÁST: SITUACE OBALOVÝCH KŘIVEK				Č. VÝKR. 2

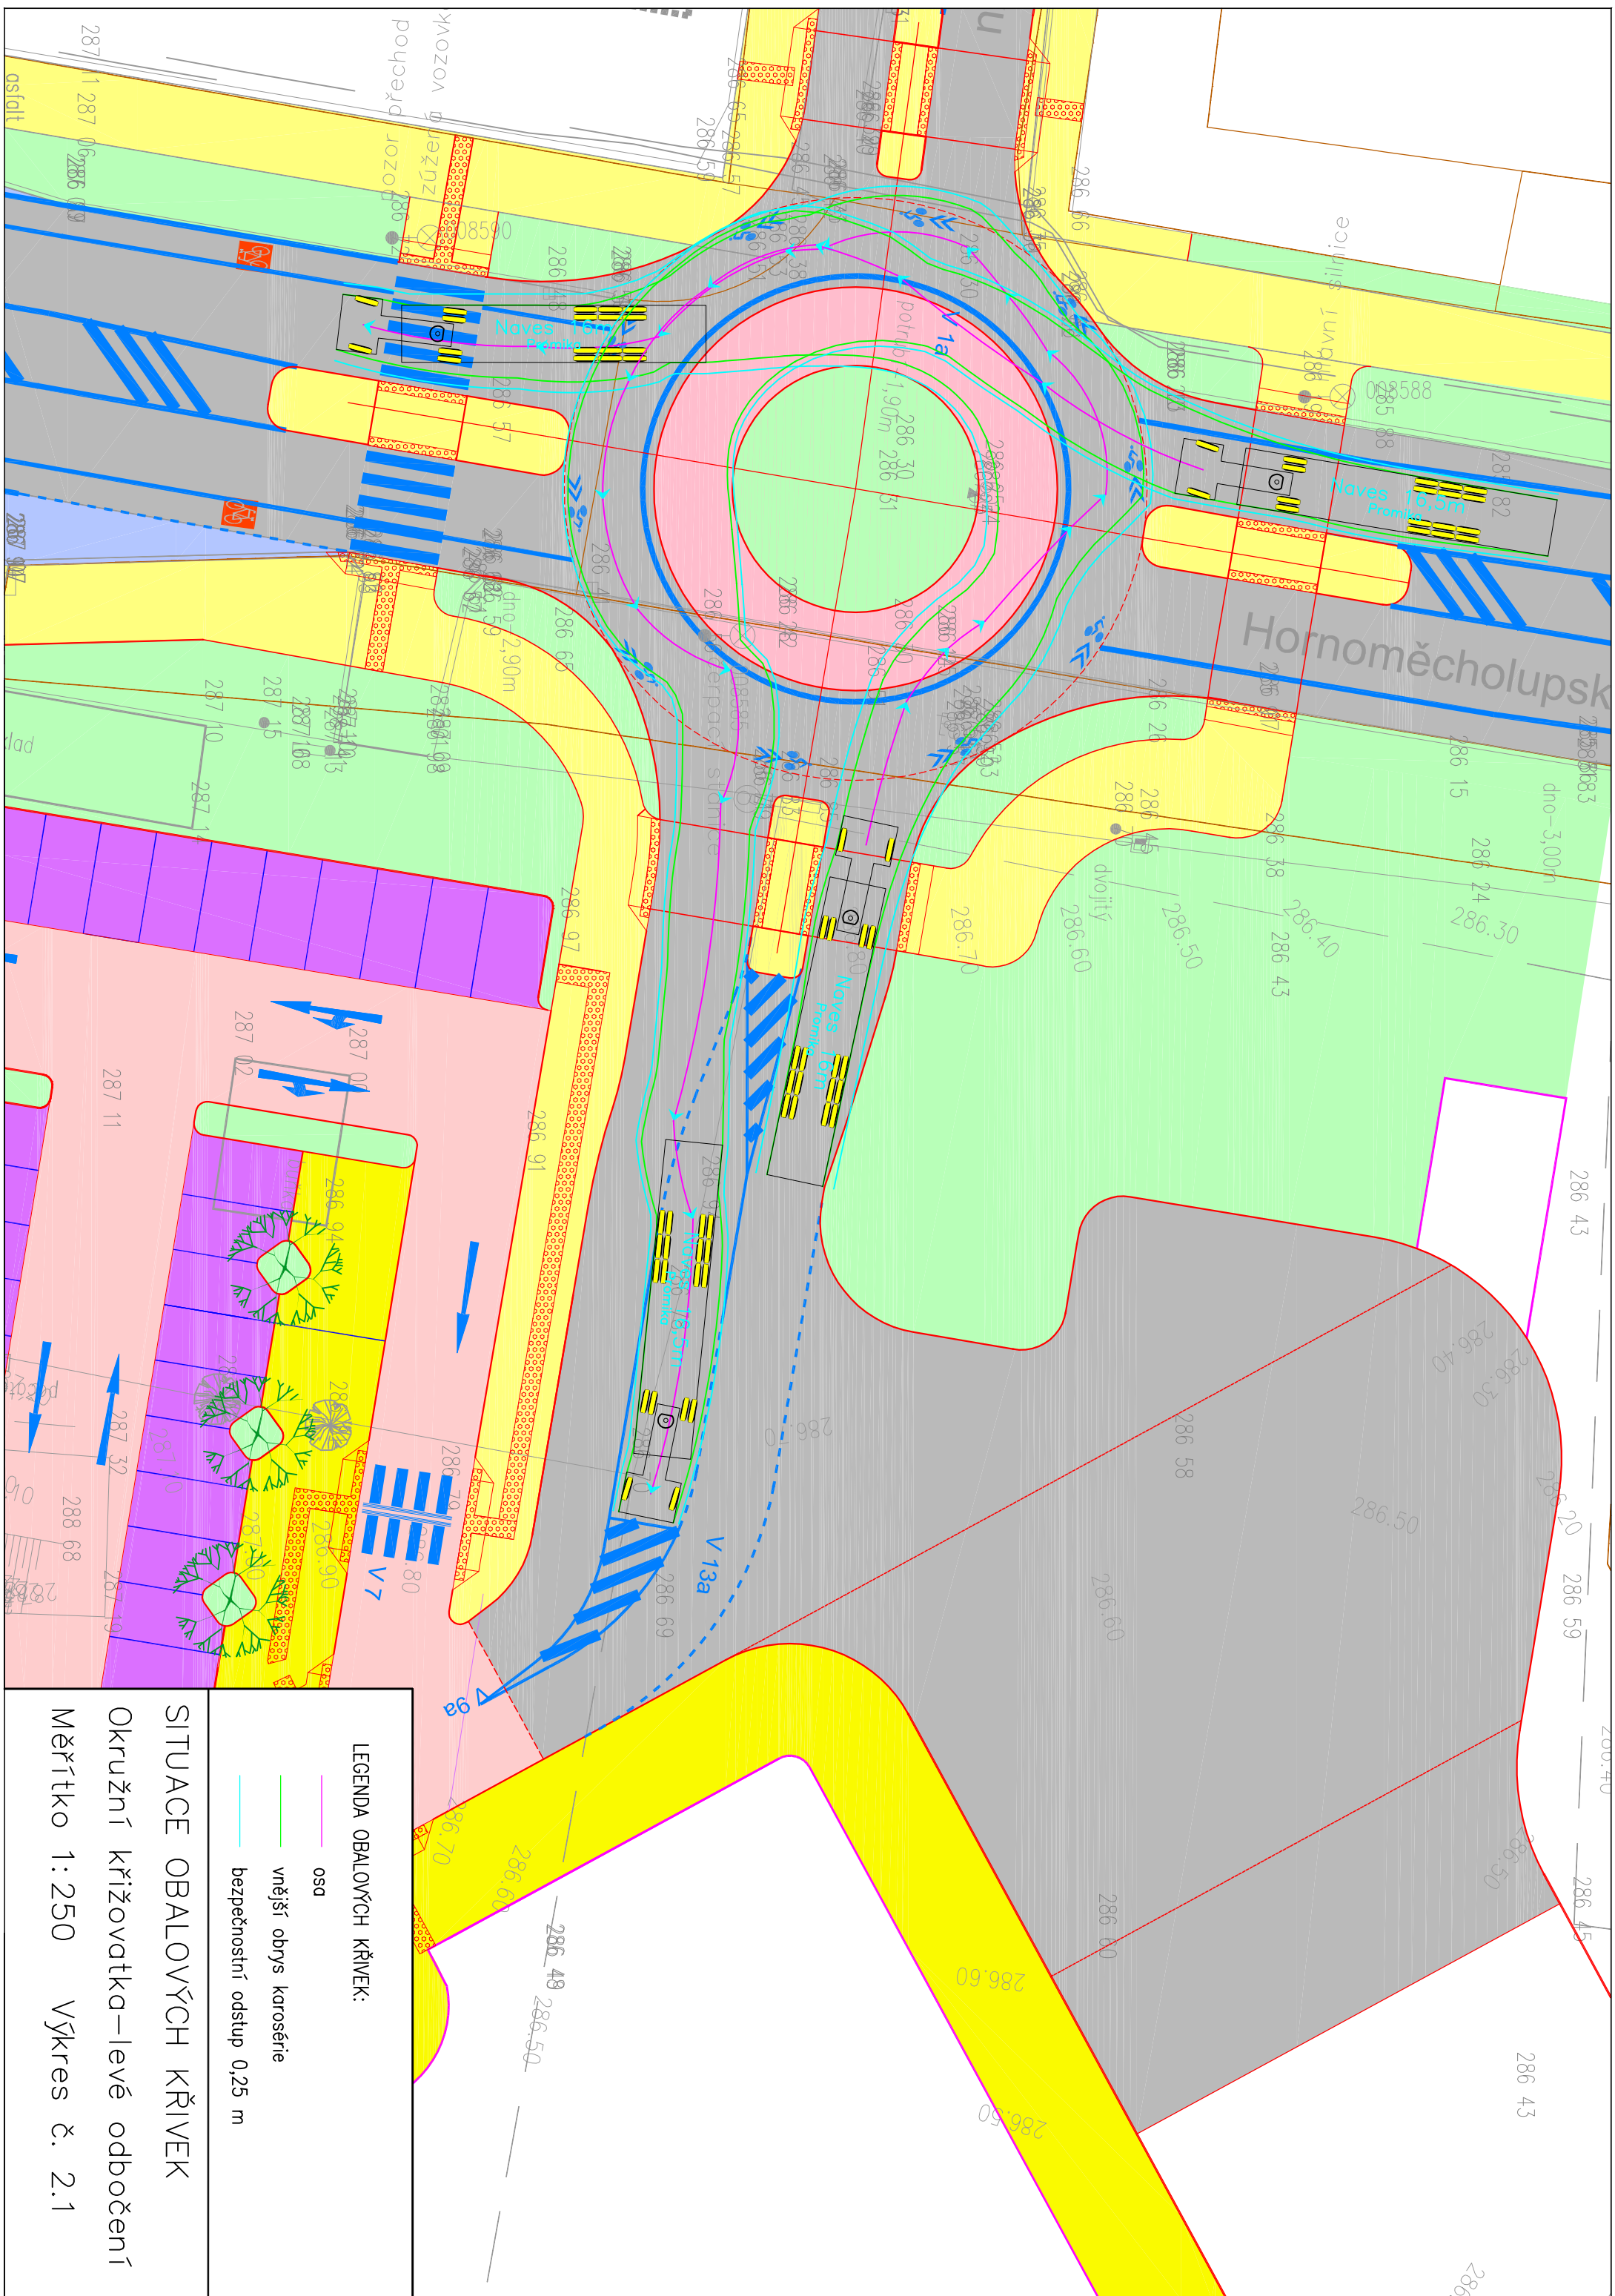


LEGENDA OBALOVÝCH KŘÍVEK:

- osd
- vnější obrys karosérie
- bezpečnostní odstup 0,25 m

SITUACE OBALOVÝCH KŘÍVEK

Okružní křižovatka—levé odbočení

Měřítko 1: 250 Výkres č. 2.1

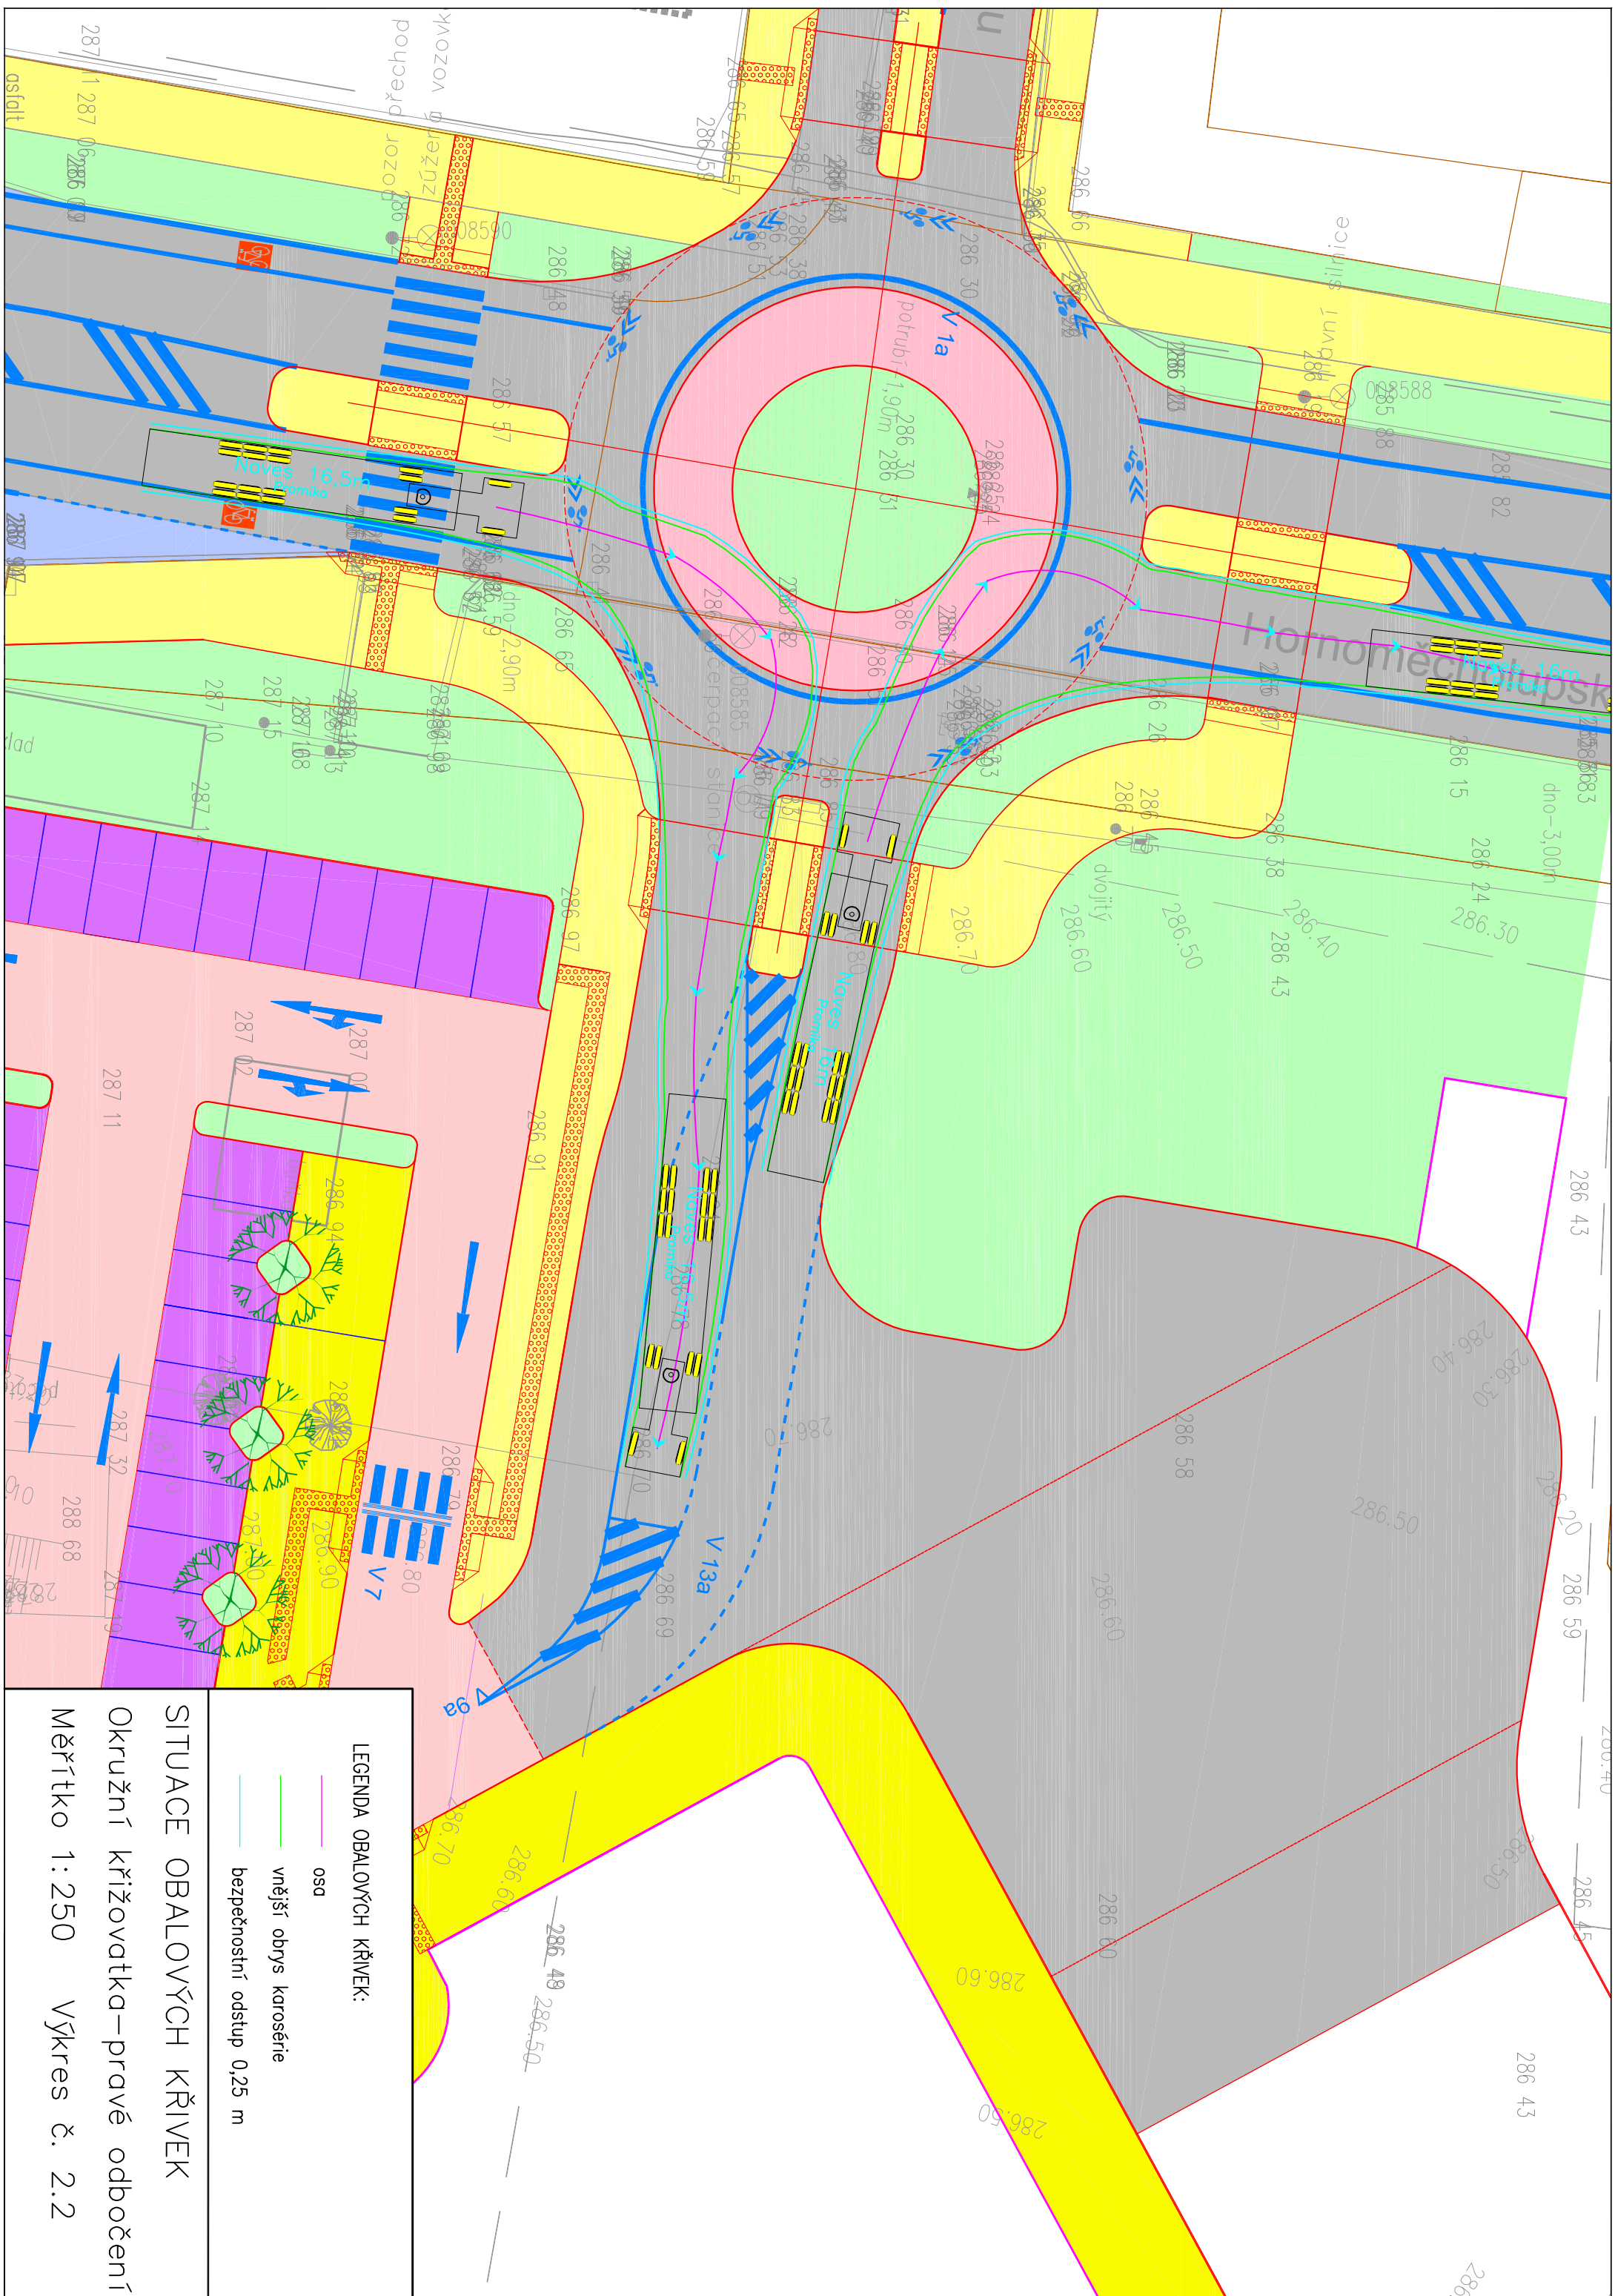


LEGENDA OBALOVÝCH KŘÍVEK:

- osd
- vnější obrys karosérie
- bezpečnostní odstup 0,25 m

SITUACE OBALOVÝCH KŘÍVEK

Okružní křižovatka—pravé odbočení
 Měřítko 1:250 Výkres č. 2.2

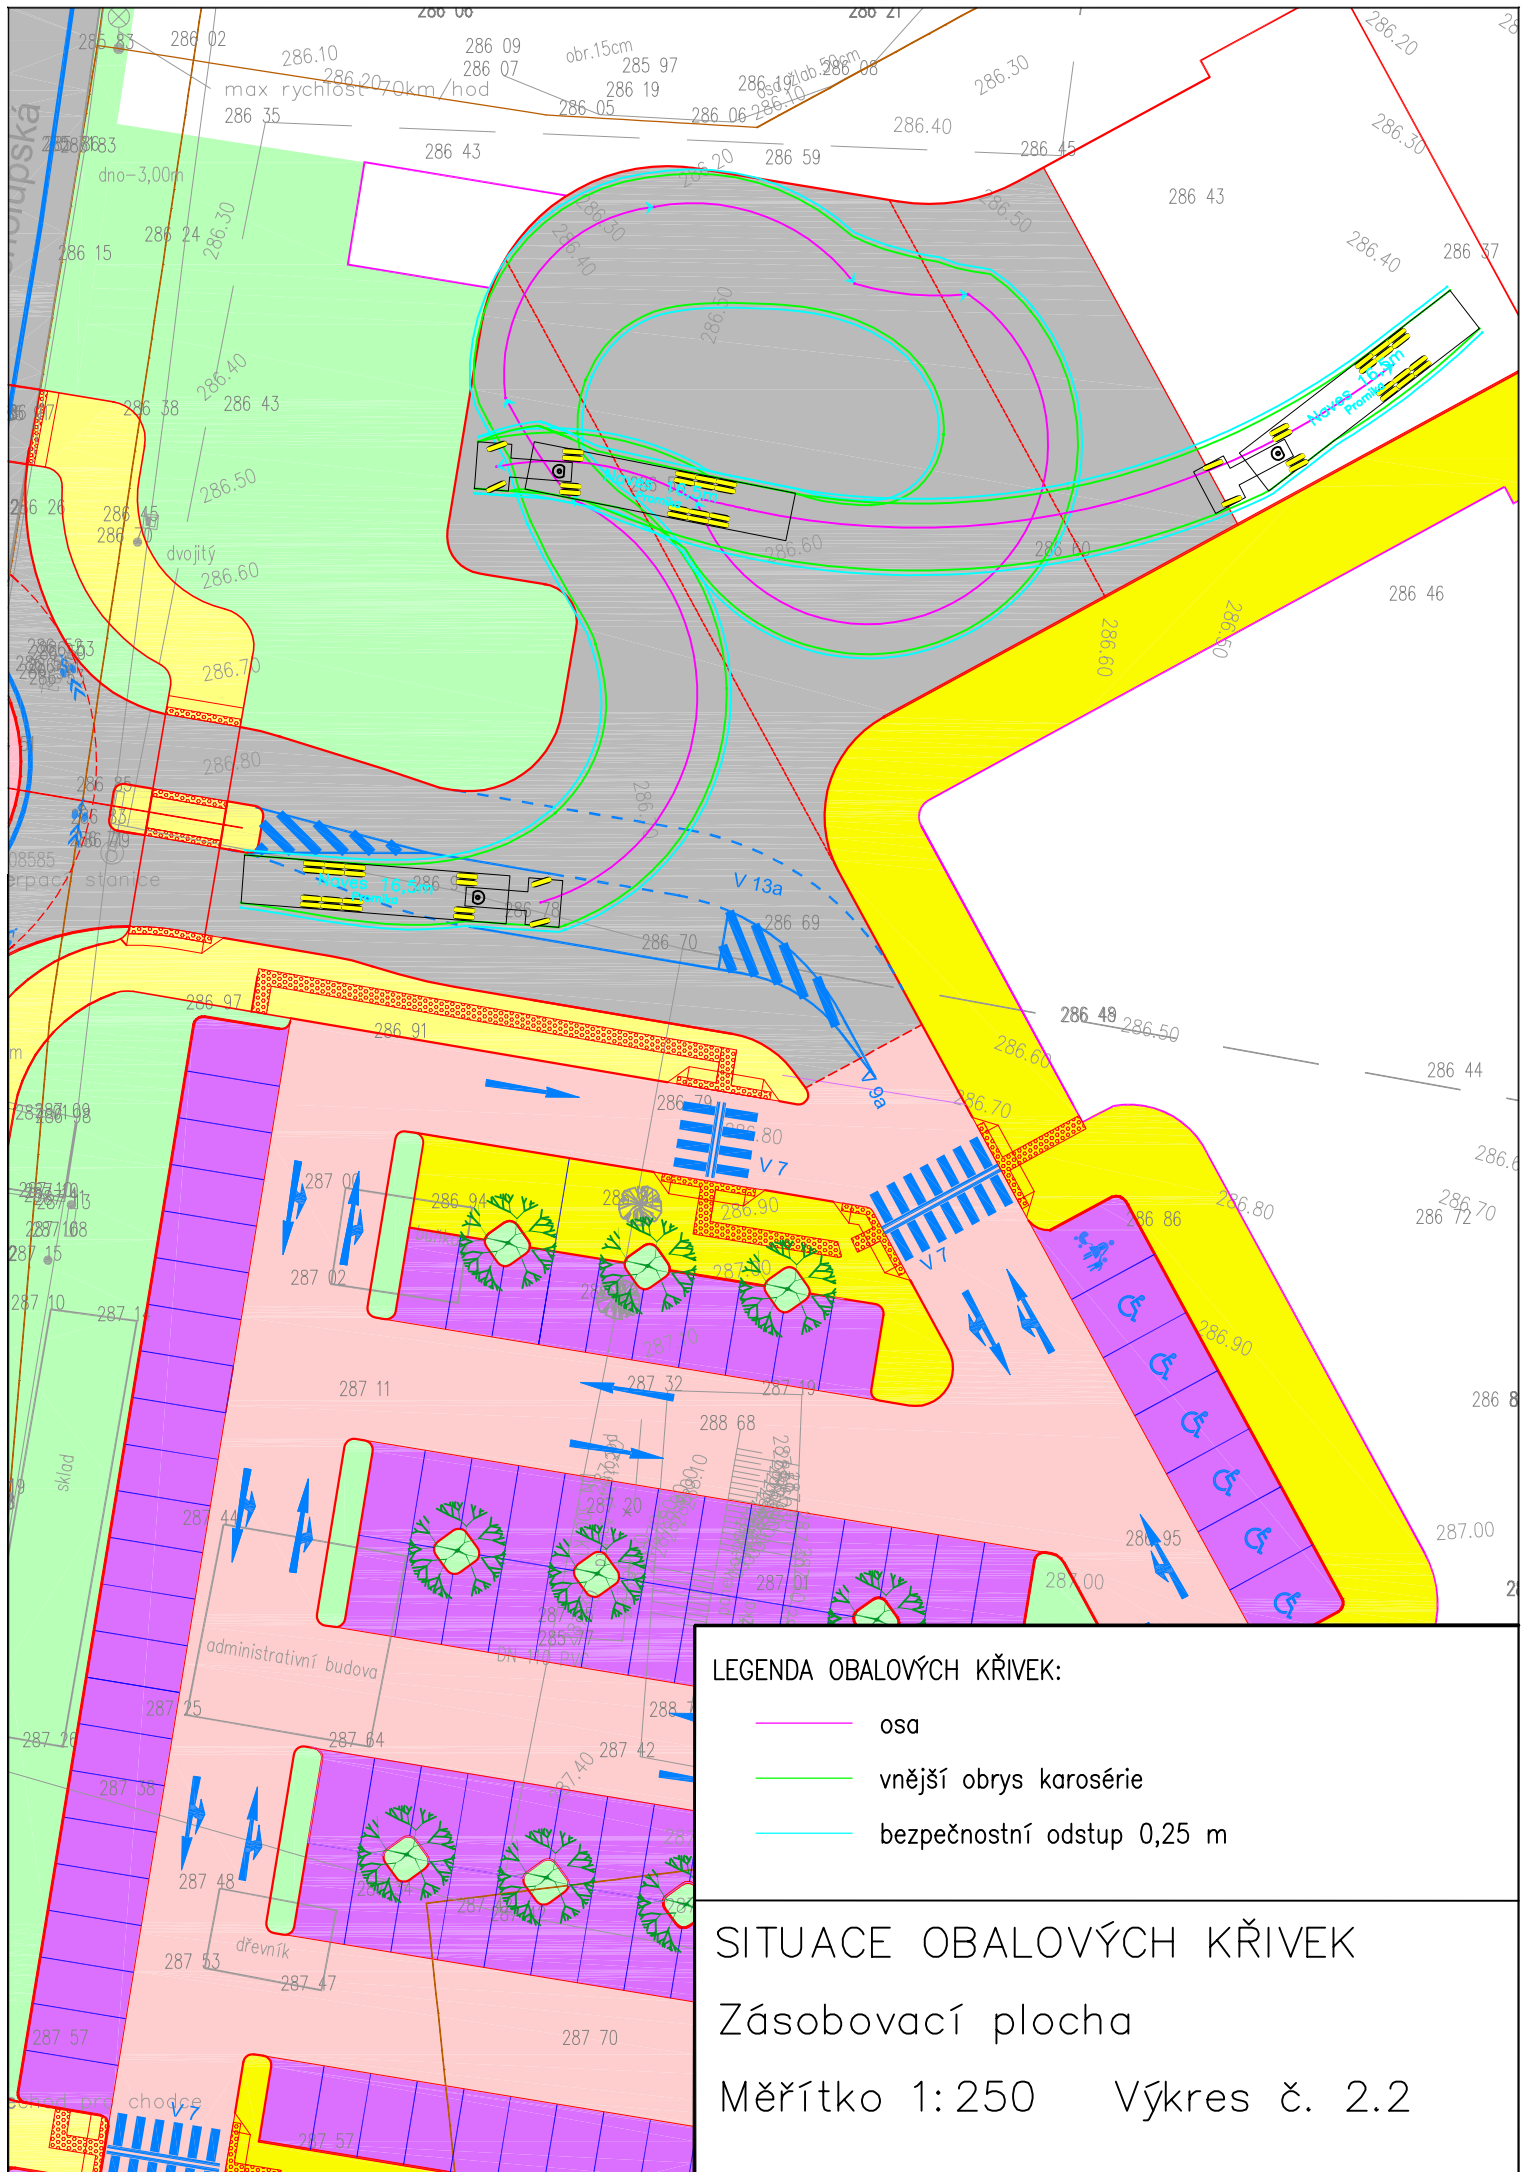

LEGENDA OBALOVÝCH KŘÍVEK:

- osa
- vnější obrys karosérie
- bezpečnostní odstup 0,25 m

SITUACE OBALOVÝCH KŘÍVEK

Zásobovací plocha

Měřítko 1:250 Výkres č. 2.2